



امارت اسلامی افغانستان
هیئت رهبری شرکت های امارتی



د افغانستان اسلامی امارت
د امارتی شرکتونو رهبری پل اوی



Islamic Emirate of Afghanistan Afghan Telecom Corporation

د افغان تیلي کام مخابراتي امارتی شرکت لوی ریاست
د مالی او اداری معاونیت
د تدارکات او ریاست
د پروژه رو دلو آمریت
د اجناسو او خدماتو پی رو دلو مدیریت

(موضوع : اعمار یک سلب جنراتور و BTS و تهیه انتقال و نصب یک پایه تاور 30 متره گاید ماست در سایت
(HRT010)



شماره درخواست نرخدهی :

{1445/12/20 } تاریخ صدور درخواست نرخدهی به قمری :

{1403/4/ 7} تاریخ صدور درخواست نرخدهی به شمسی :

جنس فوق ضرورت : معاونیت عملیاتی بیسیم (آمریت RF&BSS

تاریخ ترتیب استعلام: (1445 / 12 / 20)

- (1) اداره {نام اداره تدارکاتی را درج کنید} تخصیص بودجه لازم برای تدارک اجنبى/ خدمات غیر مشورتی مندرج این درخواست را دارد.
- (2) آفر سریسته شما الى {تاریخ و وقت را درج کنید} یا قبل از آن به دفتر {مدیریت خریداری امریت تهیه و تدارکات شرکت افغان تیلیکام } تسليم داده شود.
- (3) آفر ها ظیکه بعد از ميعاد تسليمی ارائه گردند، بدون اینکه بازشود مسترد می گردد. پاکت حاوی آفر باید به صورت واضح عبارت نرخ برای {نام اجنبى/ خدمات غیر مشورتی را درج کنید} نشانی شده باشد.
- (4) آفر ارائه شده در آفرها باید الى مدت (30) روز تقویمی سر از تاریخ ختم ميعاد تسليمی آفرها اعتبار داشته باشد.
- (5) در صورت تغیر در مقدار نیازمندی، اداره می تواند مقدار نیازمندی تقاضا شده را الى (25) فيصد زیاد و یا کم نماید، مشروط به اینکه قیمت مجموعی آن از حدود صلاحیت پولی برای درخواست نرخ گیری تجاوز ننماید.
- (6) ترجیح داخلی مطابق حکم چهارم طرز العمل تدارکات قابل اجرا است. {موردن ترجیح داخلی و فيصدی آنرا درج نمائید}.
- (7) آفر گشائی در محضر عام حتمی نبوده و فرمایش دهنده مکلف به قبول نازلترين نرخ نمی باشد. در صورت رد هر یک یا تمام آفرها فرمایش دهنده کدام مسؤولیت در قبال داوطلب تهیه/ارائه کننده ندارد.
- (8) آفر دهنده اسناد ذیل را با آفر خویش ضمیمه می نماید:
 - 1- جواز تجاری/ فعالیت/کار قابل اعتبار؛
 - 2- نمبر تشخیصیه مالیه؛
 - 3- اجازه نامه تولید کننده (درصورت لزوم).
 - 4-
- (9) سند نرخ گیری تکمیل و توسط شخص با صلاحیت یا نماینده تهیه/ ارائه کننده در هر صفحه مهر امضاء شده باشد.
نام کارمند صادر کننده درخواست نرخ گیری:

امضاء هیئت

امضاء هیئت

امضاء هیئت

جدول اقلام و قیمت ها

شماره	اسم و تشریح با مشخصات تخفیکی اقلام	واحد	مقدار	قیمت فی واحد به افغانی	قیمت مجموعی به افغانی
1	اعمار یک سلب جنراتور همراه با سایبان آن در سایت HRT010 مطابق مشخصات ضمیمه کوردینات سایت جدید هرات : 35.243860 - 62.285133 موقعيت سایت: در ساحه تور غوندی کش رباط سنگی ولايت هرات	PCS	1		
2	اعمار یک سلب بطری بانک BTS همراه با سایبان آن در سایت HRT010 مطابق مشخصات ضمیمه	PCS	1		
3	تهیه تاور 30 متره گرینفیلد در ساحه جدید مطابق مشخصات ضمیمه	PCS	1		
4	نصب تاور 30 متره گرینفیلد در ساحه جدید همراه با انکربولت فوندیشن مطابق مشخصات ضمیمه	PCS	1		

نوت: باز دید از ساحه لازمی میباشد.

نوت:

✓ له هفو شرکتونو څخه چې تدارکاتی پروسو کې د بىكته نرخ ورکولو او ایوند استعلام مطابق د اجنباسو، خدماتو او ساختمانی چارو د تهیه او ترسره کولوکی ګتونکی وبلل شی او د برندگی مکتوب ورکول شی نو د پروژی د مجموعی قیمت څخه 10% د تضمین په پول اخیستل کېږي.

✓ که چيرته ګتونکی شرکتونه د برنده کې مکتوب څخه وروسته و نه توانيږي چې په پروژه کې درج شوی اجنباسو، خدمات او ساختمانی چاری تهیه او ترسره کړي نو د ایوند پروژی 10% تضمین د یو کال لپاره افغان تیلى کام مخابراتی امارتی شرکت سره د تضمین په پول پاتې کېږي.

✓ هغه شرکتونه چې په تدارکاتی پروسو کې ګتونکی شی نو مکلف دی چې د اطلاعی د تسلیمی پر مهال د ایوند پروژی غوبښتل شوی 10% تضمین سند چې په معرفی شوی اکونت کې جمع شوی وي، د تهیه او تدارکاتو ریاست ایوند د پیرودلو آمریت ته تسلیم کړي.

مجموع قیمت به ارقام بشمول مالیات: عدد

مجموع قیمت به حروف بشمول مالیات:

مجموع مبلغ مالیات به ارقام و حروف:

مجموع قیمت به ارقام بدون مالیات: عدد (قابل پرداخت)

مجموع قیمت به حروف بدون مالیات (قابل پرداخت)

مدت ضمانت (ورانتی / ګرنټی) بعد از تاریخ اكمال:

مشخصات ضم پیشنهاد می باشد:

یاداشت: هرگاه شرکت میخواهد انصراف کند باید از تاریخ استعلام نرخگیری الی دو یوم انصراف خود را بطور رسمی ارایه نماید.
شرکت برنده مکلف است که بعد از برنده شدن باید جنس/خدمات را در ظرف یک هفته ارایه نماید.

مشخصات تکنیکی اجنبی

مشخصات	اقلام	شماره
آدرس مشخص شرکت: ایمیل آدرس شرکت:		
مهر تهیه/ارائه کننده اسم شخص یا نماینده با صلاحیت تهیه/ارائه کننده: امضای شخص یا نماینده تهیه/ارائه کننده: تاریخ: شماره تلفون حتمی:		

یادداشت: فرمایش گیرنده کاپی رهنمود، ساخت و مدل، بروشور و یا فهرست تجهیزات یا خدماتی را که اکمال می نماید ضمیمه نماید. معلومات فوق جهت ارزیابی مؤثر افراد استفاده می گردد.

شرایط تدارک و پرداخت

شرایط ذیل صرف با موافقه تحریری فرمایش دهنده قابل تغییر می باشد.

- (1) تهیه کننده مکلف به پرداخت تأمینات و تضمینات می باشد ، تأمینات از سر جمع پول 5 الی 15 فیصد اخذ میگردد و بعد از تکمیل و رانتی به اکانت شرکت انتقال میگردد.
- (2) بعد از اکمال خدمات غیر مشورتی/ تهیه اجنبی، تهیه/ارائه کننده باید نسخه اصلی و (2) کاپی بل (Invoice) را به فرمایش دهنده تسلیم نماید؛
- (3) پرداخت توسط فرمایش دهنده، طی مدت (30) روز کاری در مقابل مقدار واقعی اجنبی/خدمات غیر مشورتی تهیه شده صورت می گیرد.
- (4) فرمایش دهنده میتواند در حالات ذیل با ارسال اطلاعیه کتبی به تهیه/ارائه کننده، امر خریداری را کاملاً یا قسماً فسخ نماید:
 - 1- تهیه/ارائه کننده موفق به تحويل بخش یا تمام اجنبی درظرف مدت معینه در امر خریداری نشود؛
 - 2- تهیه /ارائه کننده موفق به اجرای مکلفیت های دیگر تحت امر خریداری نشود.
 - 3- هرگاه در اجنبی اکمال شده یا خدمات ارائه شده نواقص و یا کاستی ها مشاهده گردد، تهیه/ارائه کننده مکلف به رفع نواقص و کاستی ها در مدت (3) روز کاری بعد از دریافت اطلاعیه در مورد می باشد، در غیر آن فرمایش دهنده می تواند امر خریداری را فسخ نماید.
 - 4- هرگاه تهیه/ارائه کننده، در جریان داوطلبی و یا حین اجرای وظایف محوله تحت امر خریداری اقدام به فساد و تقلب نموده باشد.
- (5) هرگاه در درخواست نرخ گیری میعاد ضمانت (وارتی/ گرنتی) تصریح گردیده باشد، تهیه/ارائه کننده مکلف به تعویض در طول مدت معینه می باشد.

اصلاح اشتباهات محاسبوي

(1) اشتباهات محاسبوي طور ذيل تصحیح می گردد:

- 1- در صورت تفاوت میان مبلغ به ارقام و حروف، مبلغ به حروف قابل اعتبار می باشد؛
- 2- در صورتیکه تفاوت میان قیمت فی واحد و قیمت مجموعی وجود داشته باشد، قیمت فی واحد برای ارزیابی قیمت ها و ترتیب امر خریداری قابل اعتبار می باشد؛
- 3- در صورت موجودیت تفاوت میان نرخ فی واحد و قیمت مجموعی (حاصل ضرب مقدار در نرخ فی واحد)، نرخ فی واحد قابل اعتبار می باشد، هرگاه از نظر فرمایش دهنده اشتباه در نقاط اعشاری در قیمت فی واحد برجسته باشد، در این صورت قیمت مجموعی اقلام طوریکه نرخ داده شده است قابل اعتبار بوده و قیمت فی واحد باید اصلاح شود.
- 4- فرمایش دهنده مطابق مندرجات فوق اشتباهات محاسبوي را اصلاح و بعد از اخذ موافقه کتبی داوطلب در قیمت مجموعی آفر محاسبه می نماید.
- 5- داوطلب مکلف به پذیرش اشتباهات محاسبوي در آفر خویش می باشد. در صورت عدم پذیرش اشتباهات محاسبوي توسط داوطلب، آفر وی رد می گردد.



جدول سروی ساحات جدید برای سایتهای انتقالی


Site ID	HRT010	Candidate	Salaam Capacity site		
New Lat	35.243860	New long	62.285133		
Location Name	Torghandi	District	Kusk	Rabat-e-Sangi	Province
Type of Property	Private?	<input checked="" type="checkbox"/>	Gov?		NA?
Property owner	Jalil Ahmad		Owner Accessable?		Yes No
Property owner contact	729856548				
Contract Agreement Negotiated?	yes: Yes		No:	Ongoing:	
Site type	GM: Guyed Mast <input checked="" type="checkbox"/>				
Land type	Desert level	Hill	Mountinouse	City	Rural <input checked="" type="checkbox"/>
Access Road available	Yes: <input checked="" type="checkbox"/>		No:		BTS & Generator Slabs are required also a very strong Guyed Mast tower is nedded as the weather si very sotrm there
Access road needed	Length "m":		Width "m":		
Needed tower type	GF		GM	<input checked="" type="checkbox"/>	RT
Needed tower hieght	Acording to TX requirement				
Boundary wall needed	One side: No 2 sides: 3 sides: 4 sides:				
Boundary wall length					
Guardroom needed	No				
Toilet/Washroom	No				
Wall Fence needed	No				
<u>RT site</u>					
Building type	داخل حوبی روی زمین House				
No of floors	On Ground				
Building hieght	On Ground				
RT available area	around 10*10				
<u>Location photo record</u>	General view	Panaromic (45°) 8 photos			Access Direction 3Phs

BTS & Generator Slabs are required also a very strong Guyed Mast tower is nedded as the weather si very stormy there

REVISION REC'D:
REV'N NO. 1
DATE 2-2-09
DE



LEGEND:

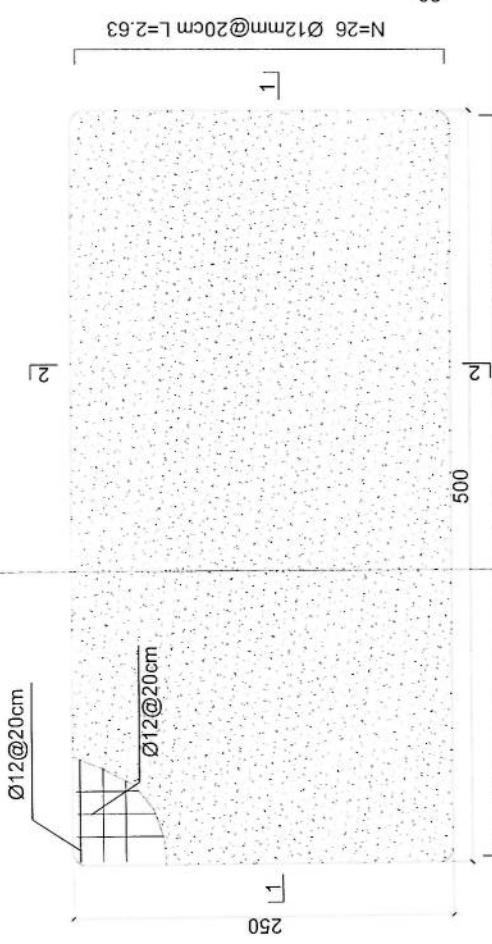

Notes:

1. The foundation is adopts reinforced concrete, the concrete is C20; (C20:compressive strength is 20N/mm²);
2. Ø12: mild steel, rebars strength 210N/mm²
3. minimum concrete cover for rebar is 3.5cm,
4. All units are in cm
5. All edges of the Slab should be curve

N=26 Ø12mm@20cm L=2.63

PROJECT TITLE : GSM SITES

DRAWING TITLE : GSM SITES


DRAWN BY: Project Implementation Dept
CHECKED BY: Project Implementation Dept

APPROVED BY: Project Implementation Dept
SCALE: 1:100 @ A3
ACTUAL DATE: DE
ISSUE DATE:
OWNER:

Sabarmite
W. K. & Associates
G. K. & Associates
A. K. & Associates

Generator Foundation

2-2 section

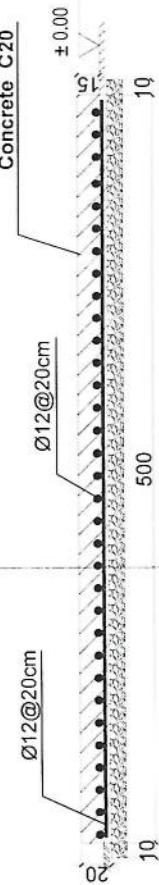

1-1 section

Generator Foundation


REVISION RECORD
سُنْدَادِ تَحْوِيلَات
REVISON
NO. سُنْدَادِ تَحْوِيلَات
سُنْدَادِ تَحْوِيلَات
1

LEGEND:



B

use 5 trusses

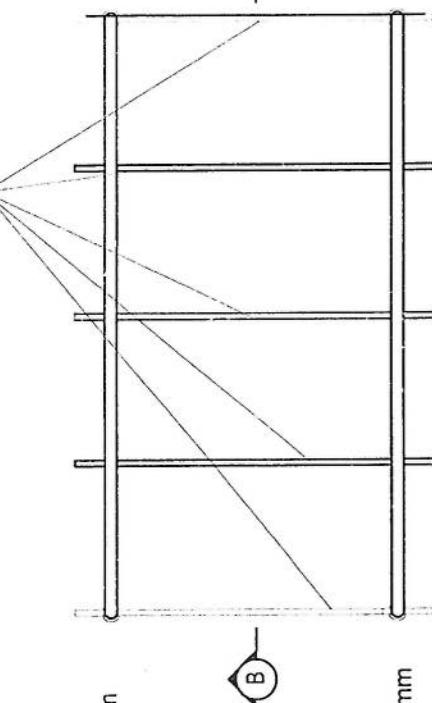

PROJECT TITLE / NO:

GSM SITES

جَمِيعِ الْمَرْكَبَاتِ

DRAWING TITLE:
[S.Y.A.U.B]

DRAWN BY:
Project Implementation Det.

CHECKED BY:
Project Implementation Det.



APPROVED BY:
Project Implementation Det.

SCALE: 1:100 @ A3
ACTUAL DATE: DF
ISSUE DATE:

OWNER:

Salam Telecoms
سَلَامُ تِلْكُومْس

Section AA

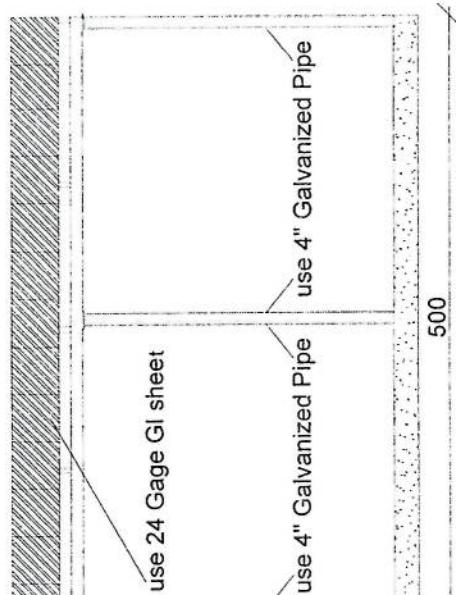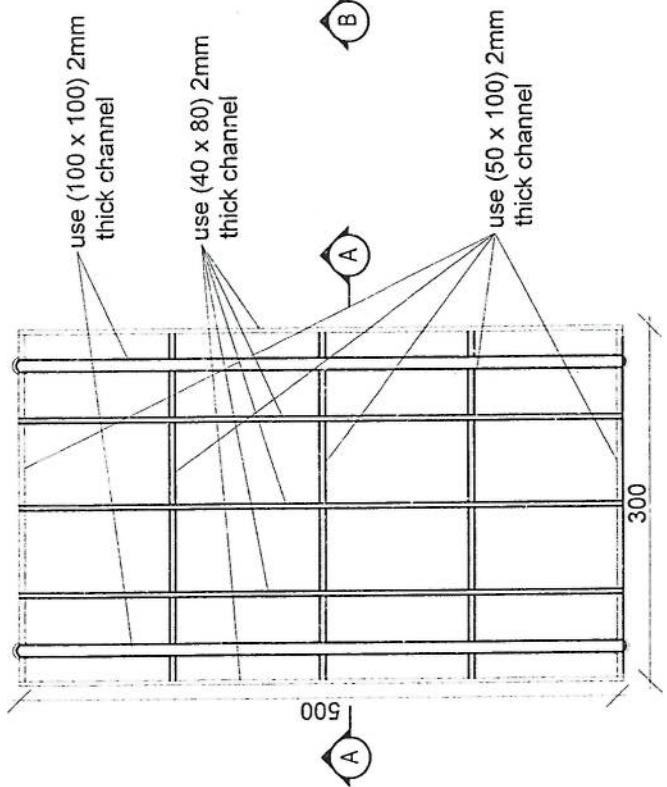

Section BB

[Handwritten signature]

Revision Records	
Revision No.	Date
LEGEND:	
Concrete	Reinforcement
Steel	Gravel
Bricks	Brickwork
1:20	Crush Stone
PROJECT TITLE:	
DRAWING TITLE:	
Scale for drawing:	
DRAWN BY:	
CHECKED BY:	
APPROVED BY:	
SCALE:	
ACTUAL DATE:	
ISSUE DATE:	
OWNER:	

Notes:

1. The foundation is adopts reinforced concrete, the concrete is M20; (M20: compressive strength is 20N/mm²); the foundation lays on a 10cm thick crush stone pad;
2. Ø12: mild steel, rebars strength 210N/mm²
3. Minimum concrete cover for rebar is 3.5cm,
4. All units are in cm;
5. All edges of the Slab should be curve

1-1 section


1-1 section

1-1 section

2-2 section

Outdoor BTS Foundation

KARUL

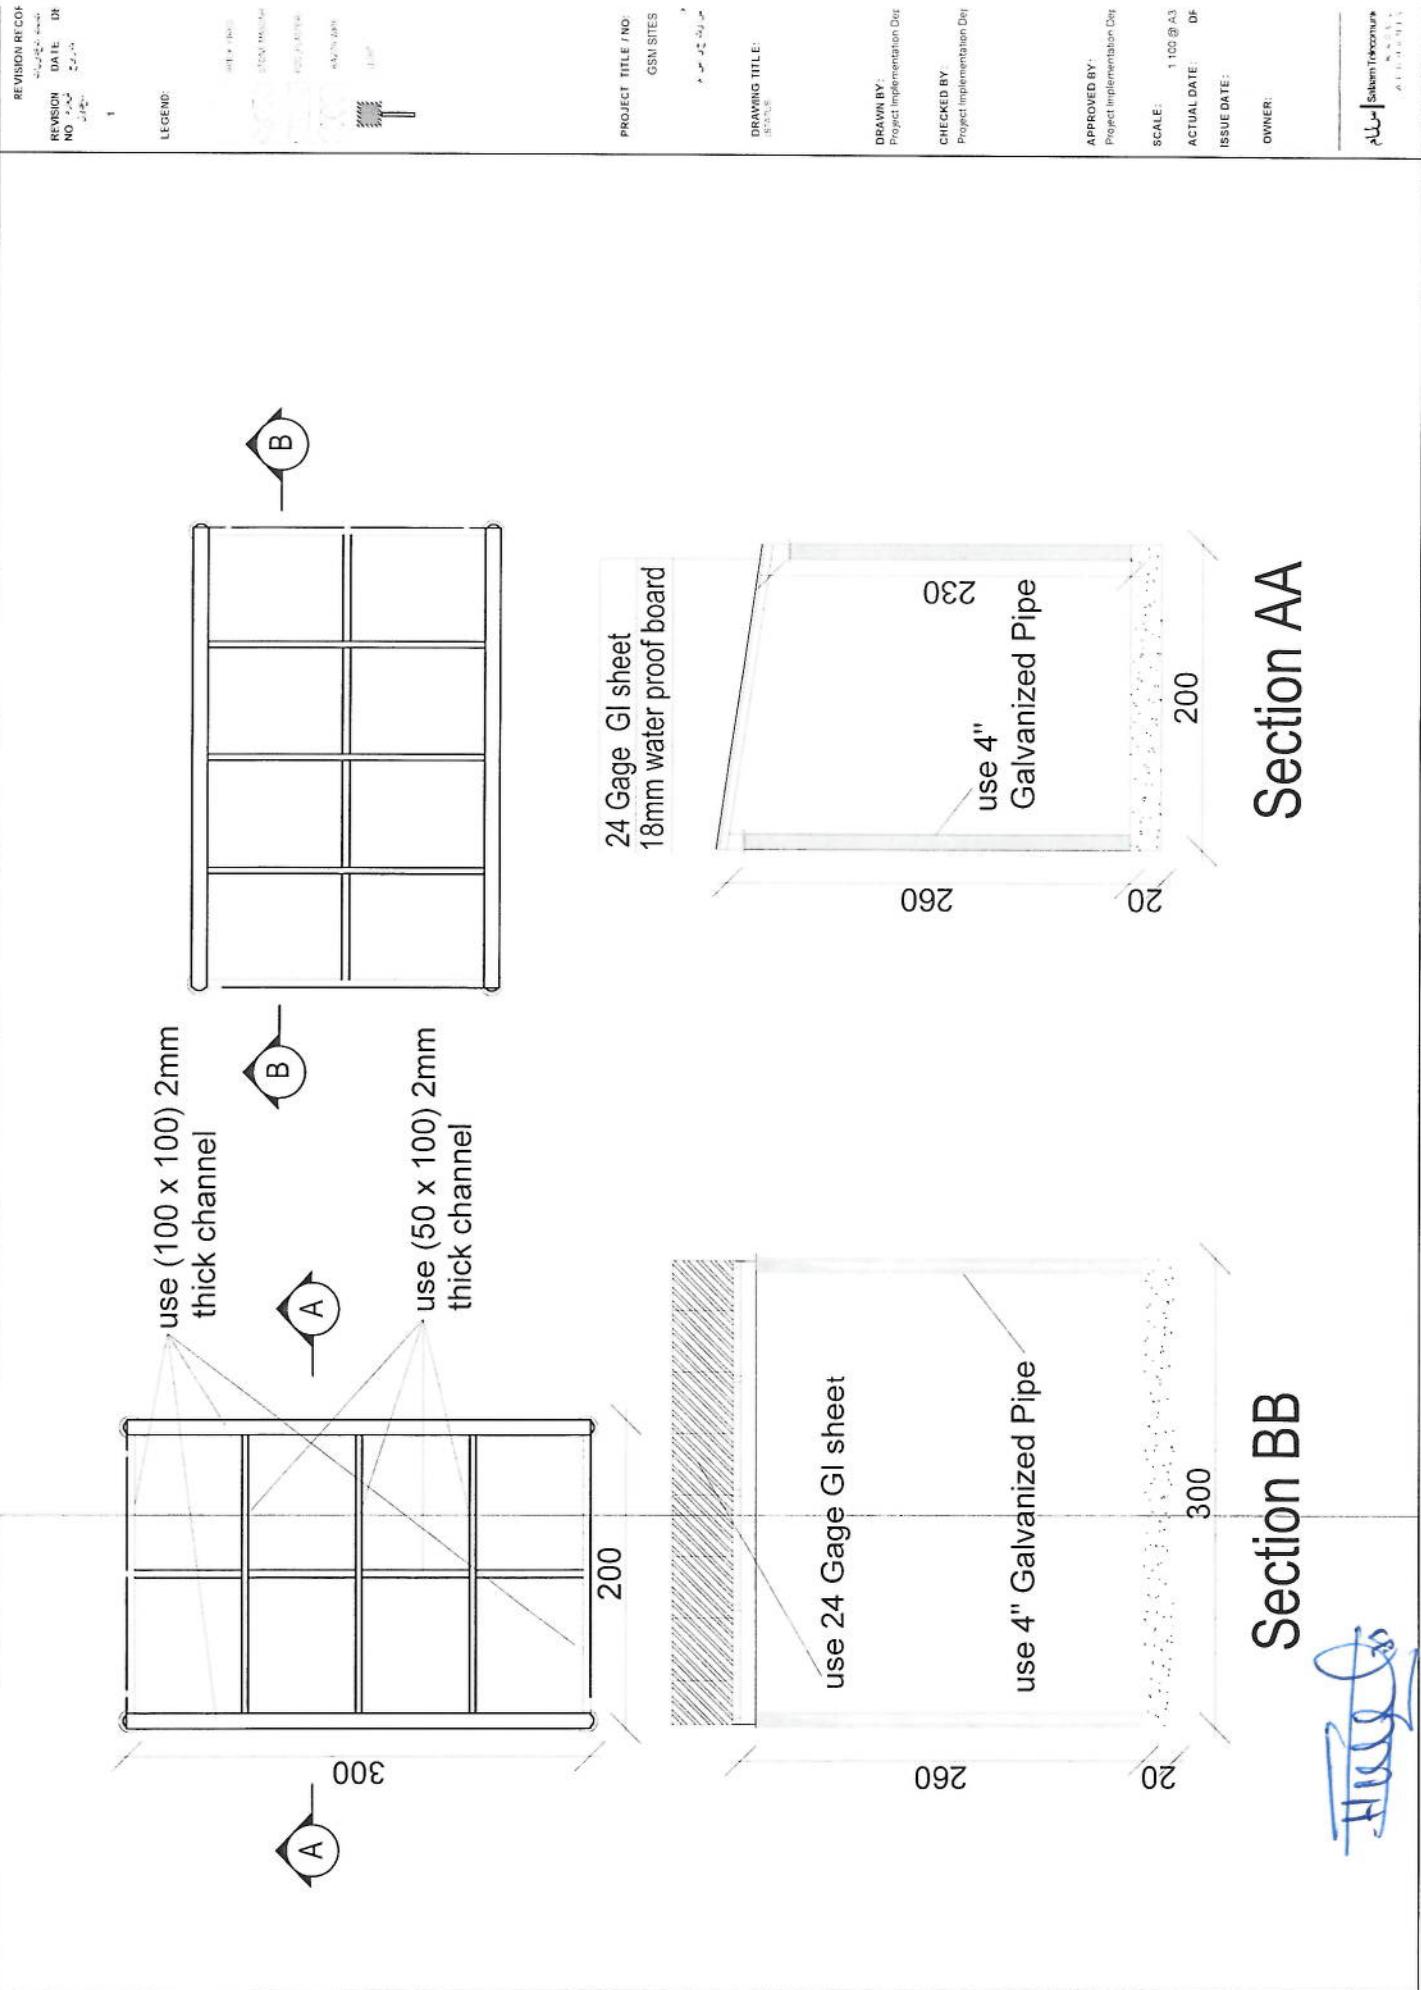

مشخصات تاور 30 متره (Greenfield)


- 1 نوعیت تاور: Greenfield
- 2 ارتفاع تاور: 30 متر
- 3 وزن تاور: 5004 Kg
- 4 مقاومت در مقابل وزش باد 160 کیلومتر در فی ساعت.
- 5 گالوانیزه شده به معيار EN ISON 1461
- 6 دارای زینه در قسمت وسط و قفسچه های محافظه در 20 و 25 متری. 400mm
- 7 ارایه سکیج تفصیلی طرح و دیزاین تاور.
- 8 ارت با مقاومت پاینتر از سه اوم (Ω).
- 9 سه عدد برآکت برای نصب آنتن های GSM و دو عدد برآکت برای آنتن مایکروویف.
- 10 چراغ ترافیک و آله ضد رعد و برق در بالای تاور.

- Steel Sections Strength:	ASTM A572 – Grade 50 / EN 10025 S355JR
- Bolts Strength:	8.8 ISO898-1
- Bolts Tensile Ultimate Strength:	800 MPa
- Bolts Tensile yield Strength:	640 MPa
- Galvanization:	Cold - galvanized, ASTM A-123 (75 microns)
- Weather Proofing:	Paint coating (white and red)
- Ladder and Resting Area: height	Ladder to the top and resting for every tower due to the height
- Structural Steel Code:	AISC 360-10

Post No	Diameter	Untested Dimensions	a (mm)	b (mm)	L (mm)	Length (mm)	Number	Total Weight [kg]
1	Ø14	a b a	180	5050	5410	31 x 2	399	
2	Ø14	a b a	180	5050	5410	31 x 2	399	
3	Ø10	b a b a b	200	3600	1300	19	15	
4	Ø20	a b a	320	1680	2006	64	317	1220
5	Ø10	a b a a	450	50	1900	52	46	
6	Ø10	a b a a b a	318	50	1373	52	44	

Excavation [m³]	Buried Concrete [m³]	Reinforcement [kg]
46.0	12.4	2.7

Foundation Bottom Reinforcement

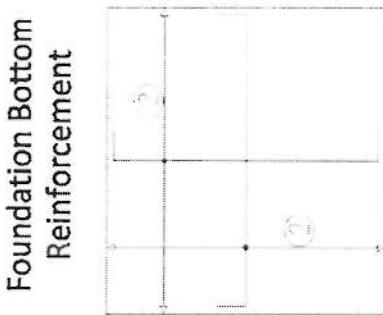

Foundation Top Reinforcement



NOTES


- 1) Concrete shear cover will be taken as 25mm
- 2) Dimensions B, L and L2 are given according to the reinforced concrete, not plain concrete.
- 3) The allowable bearing capacity of the soil is 100kPa
- 4) Material : Concrete = C20
Reinforcement = 5420

Foundation Cross-Section




A

Reinforcement Plan

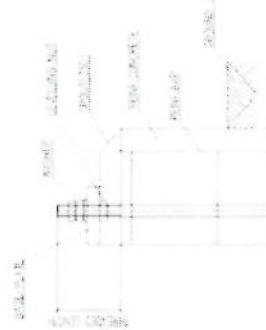

Anchorage Detail

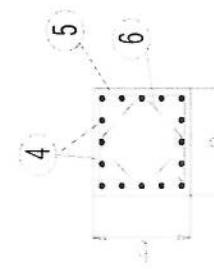


SECTION A-A



A

Foundation Plan

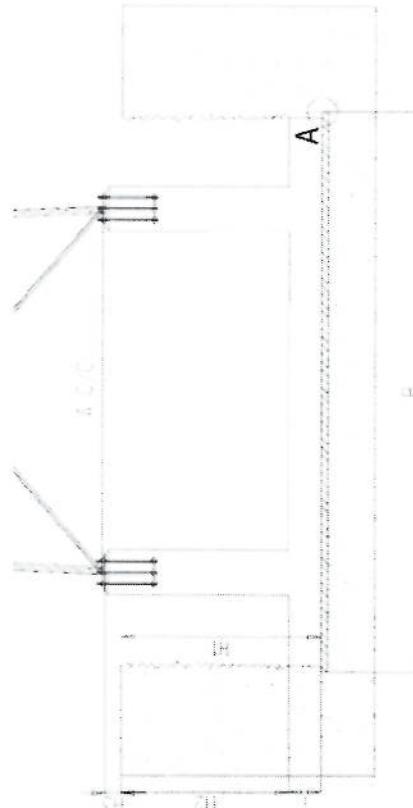


A

Foundation Cross-Section



A

Foundation Plan

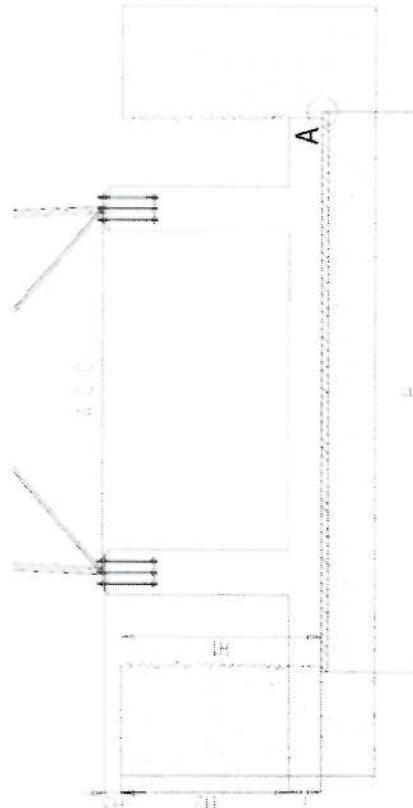


A

Foundation Cross-Section





A

Foundation Plan

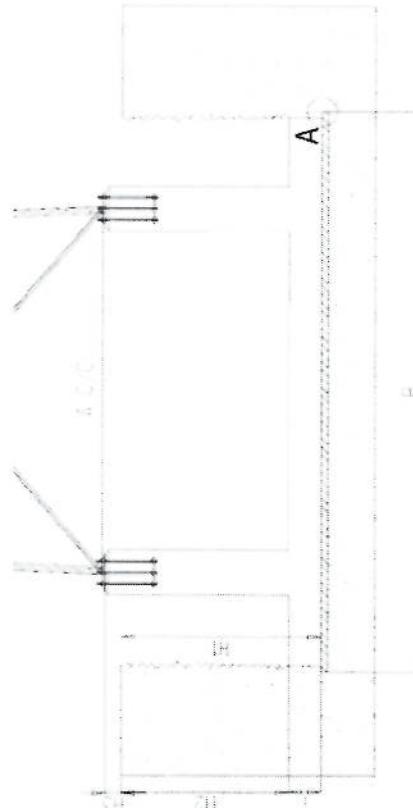


A


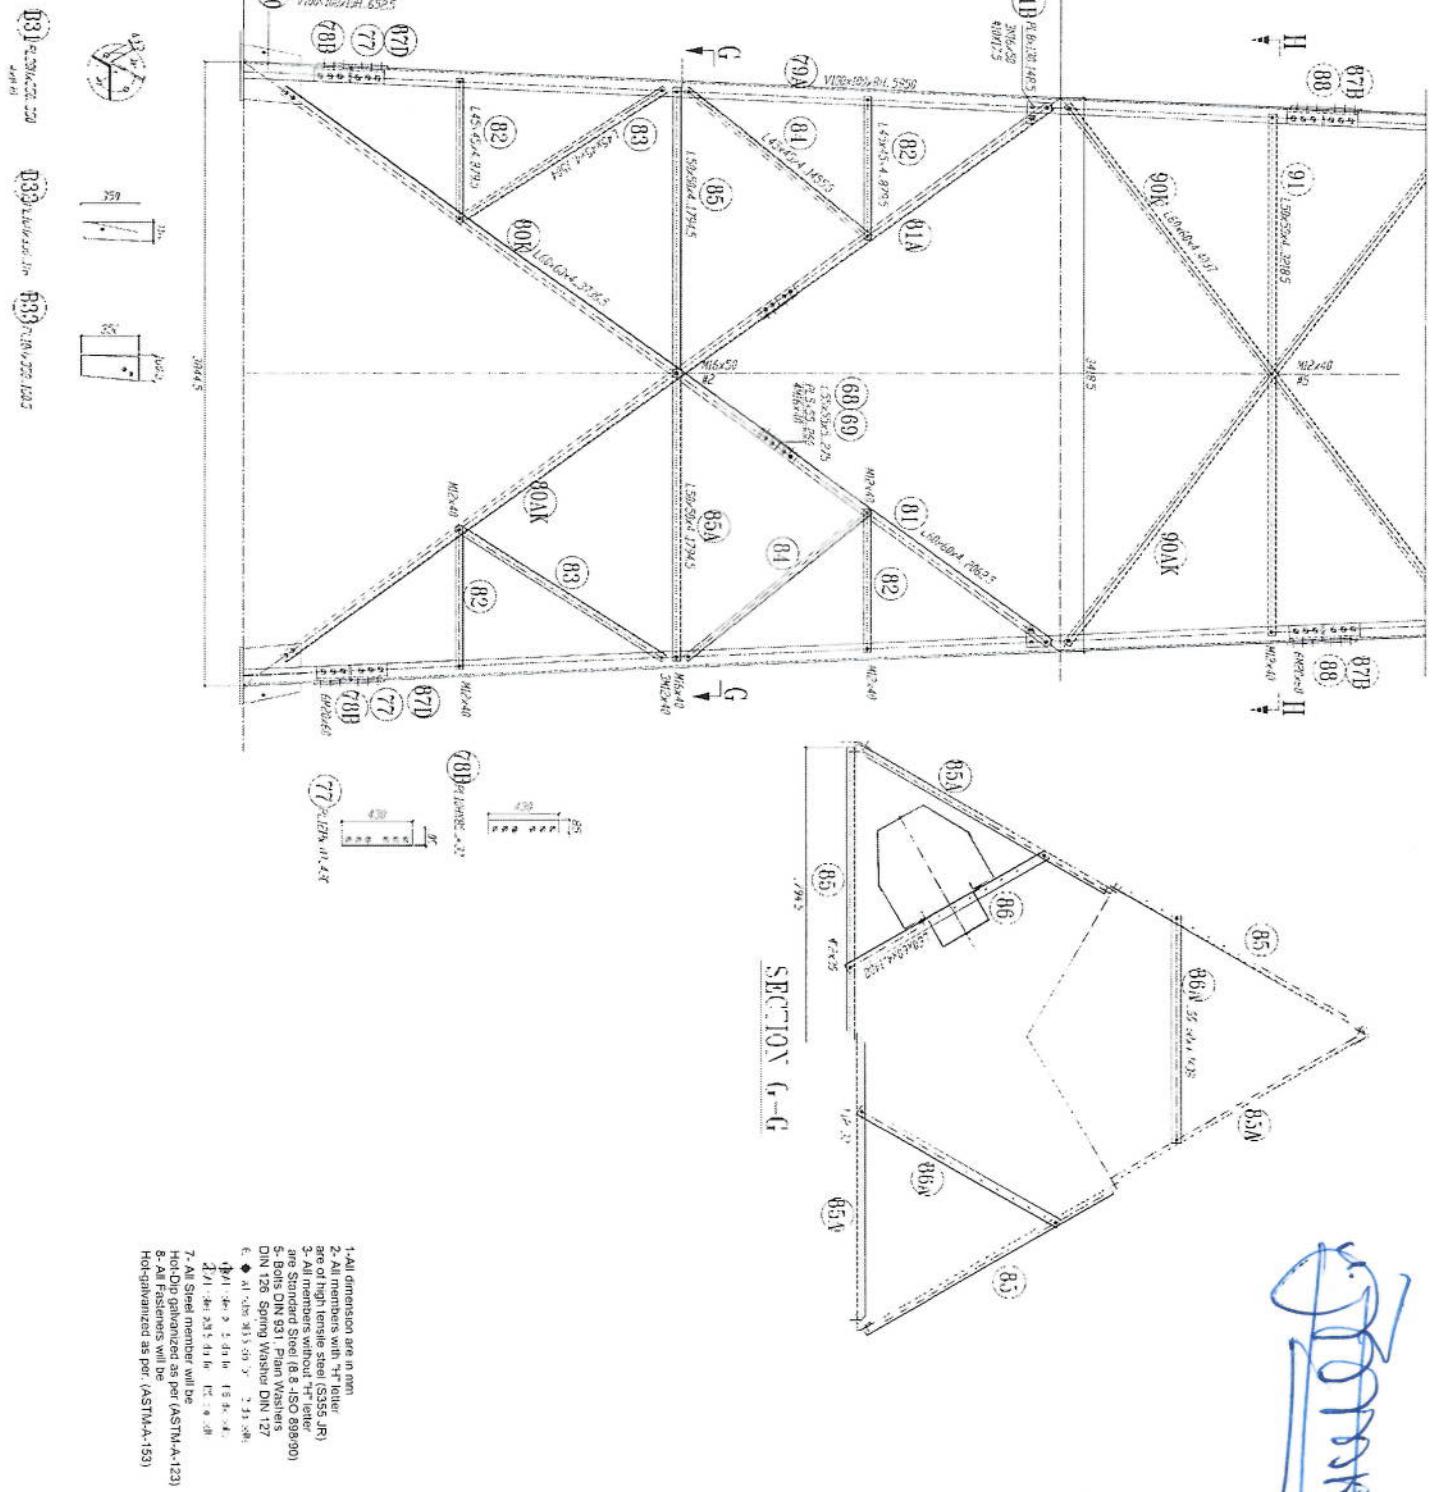


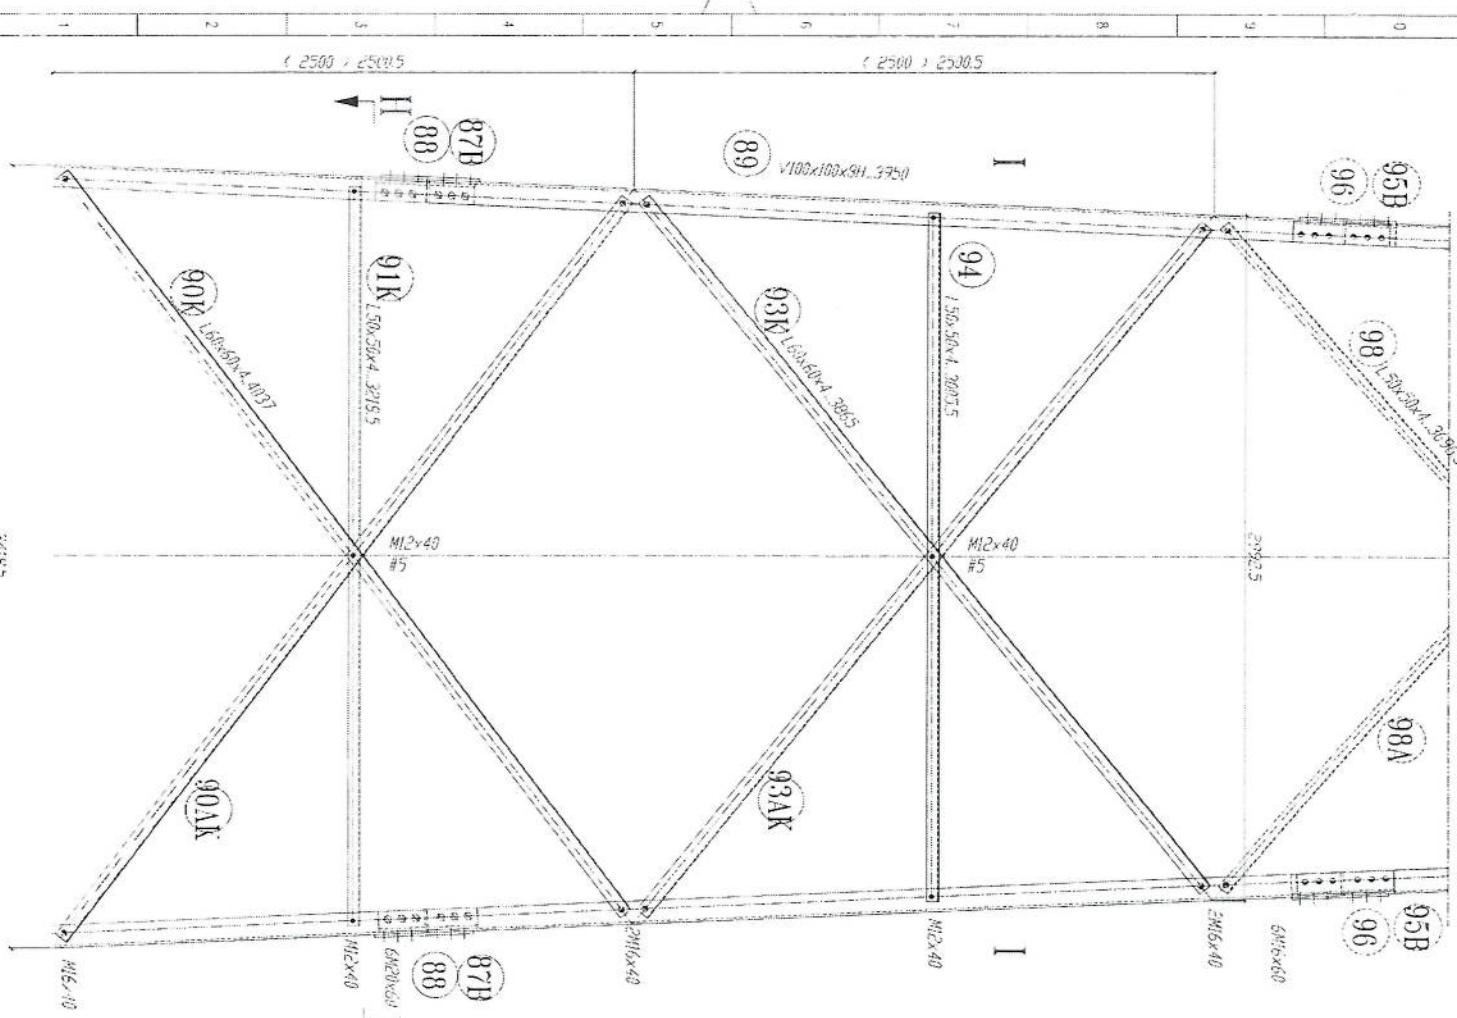

SECTION II-1

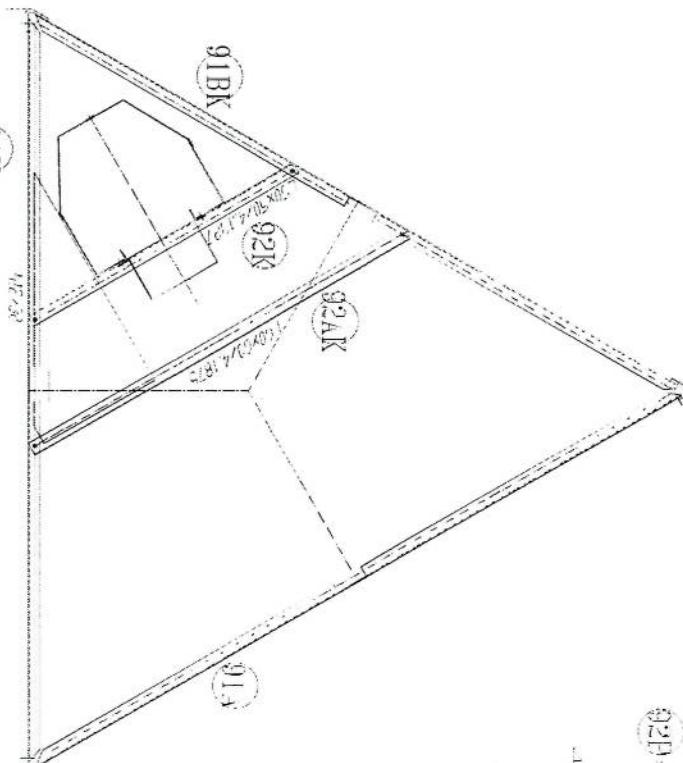


- 2. All dimensions are in mm.
- 3. All members are with "H" letter
- 4. All are of high tensile steel (S355 JR)
- 5. All members without "H" letter
- 6. Are Standard Sheet (B IS 8086/90)
- 7. Bolts DIN 931 Plain Washers DIN 125
- 8. All Fasteners will be Hot-dip galvanized as per (ASTM-A-53)

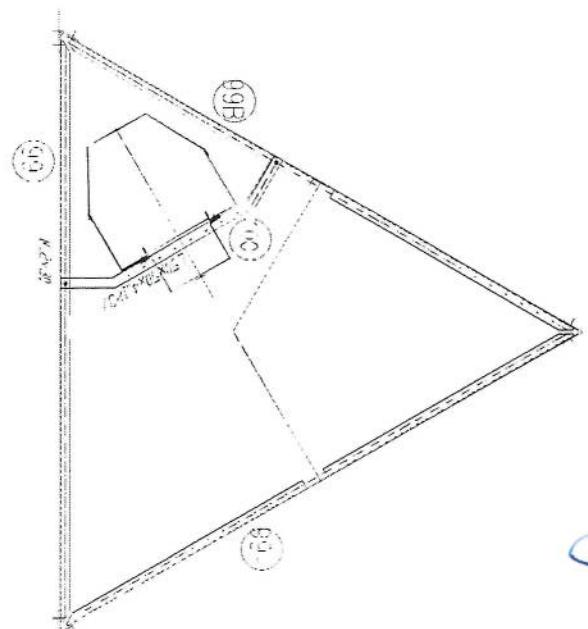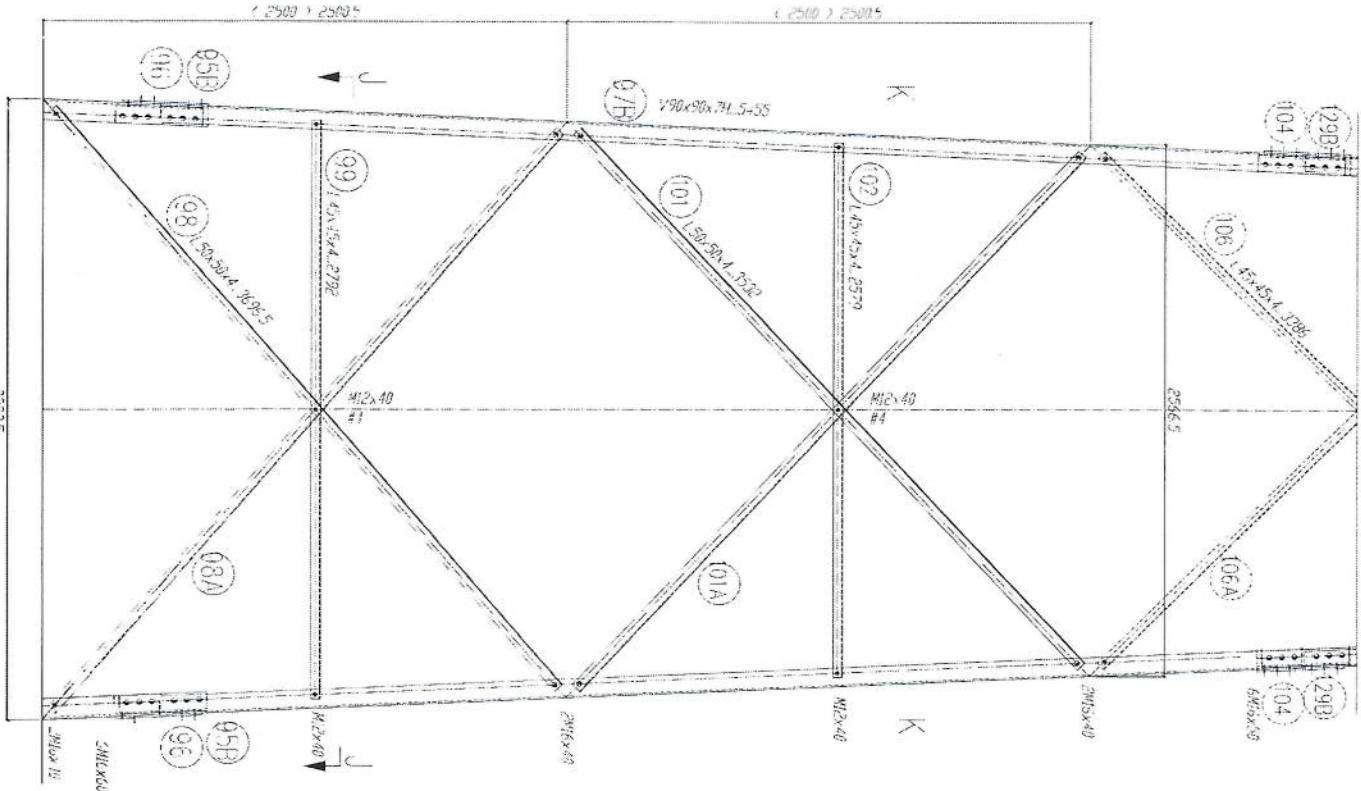


1. All dimensions are in mm
2. All members with "H" either are of high tensile steel (S355 JR)
3. All members without "H" letter are Standard Steel (B 8 ISO 9899/80)
4. Bolts DIN 931 Plain Washers DIN 126 Spring Washer DIN 127
5. ● all welds are E43-16
6. for F = 1.10 for H 6.6 = 0.8
7. All Steel member will be Hot-Dip Galvanized as per (ASTM-A-123)
8. All Fasteners will be Hot-dip galvanized as per (ASTM-A-153)

[Handwritten signature]

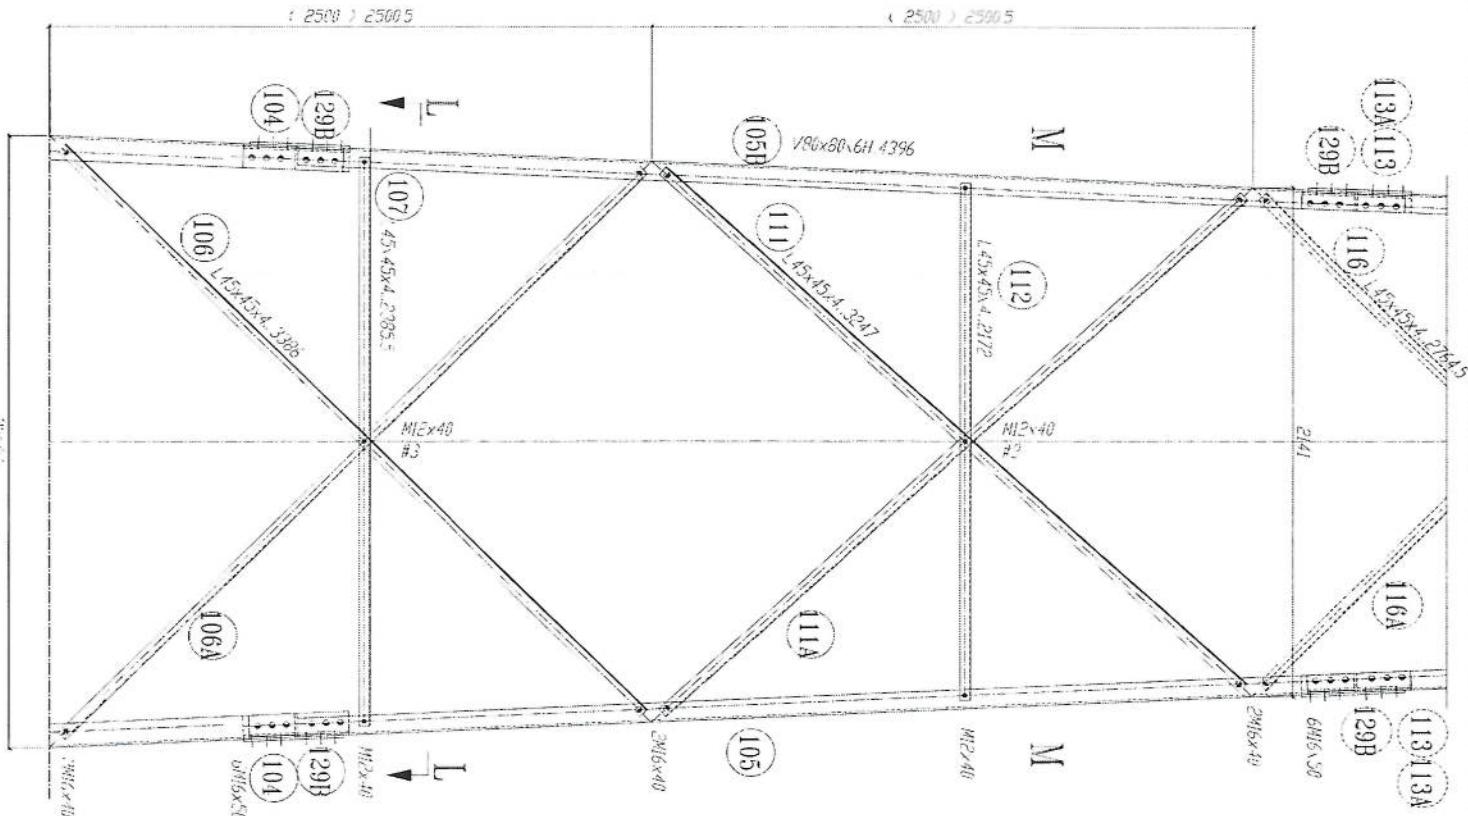



SECTION "L"
REST PLATE FOR

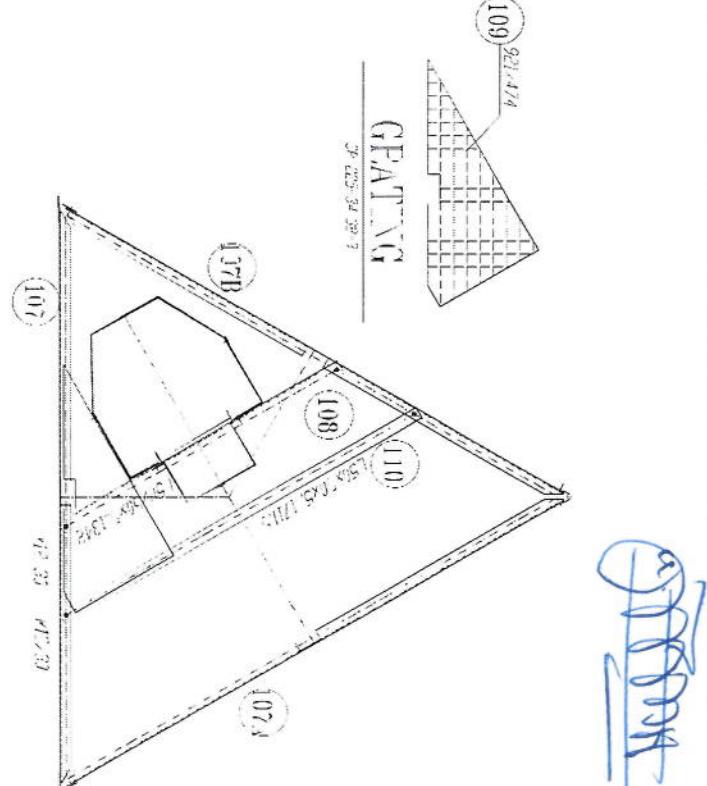


- 1-All dimensions are in mm
- 2-All members with "H" letter are of high tensile steel (S355JR)
- 3-All members without "H" letter are Standard Steel (S235JRC)
- 4-Bolts DIN 931 Plain Washers DIN 126 Spring Washer DIN 1127
- 5-# 8 bolt size 10.9 or M12 size 8.8
- 6-# 8 bolt size 10.9 or M12 size 8.8
- 7-All Steel member will be Hot-Dip Galvanized as per (ASTM-A-123)
- 8-All Fasteners will be Hot-galvanized as per (ASTM-A-153)

(Signature)

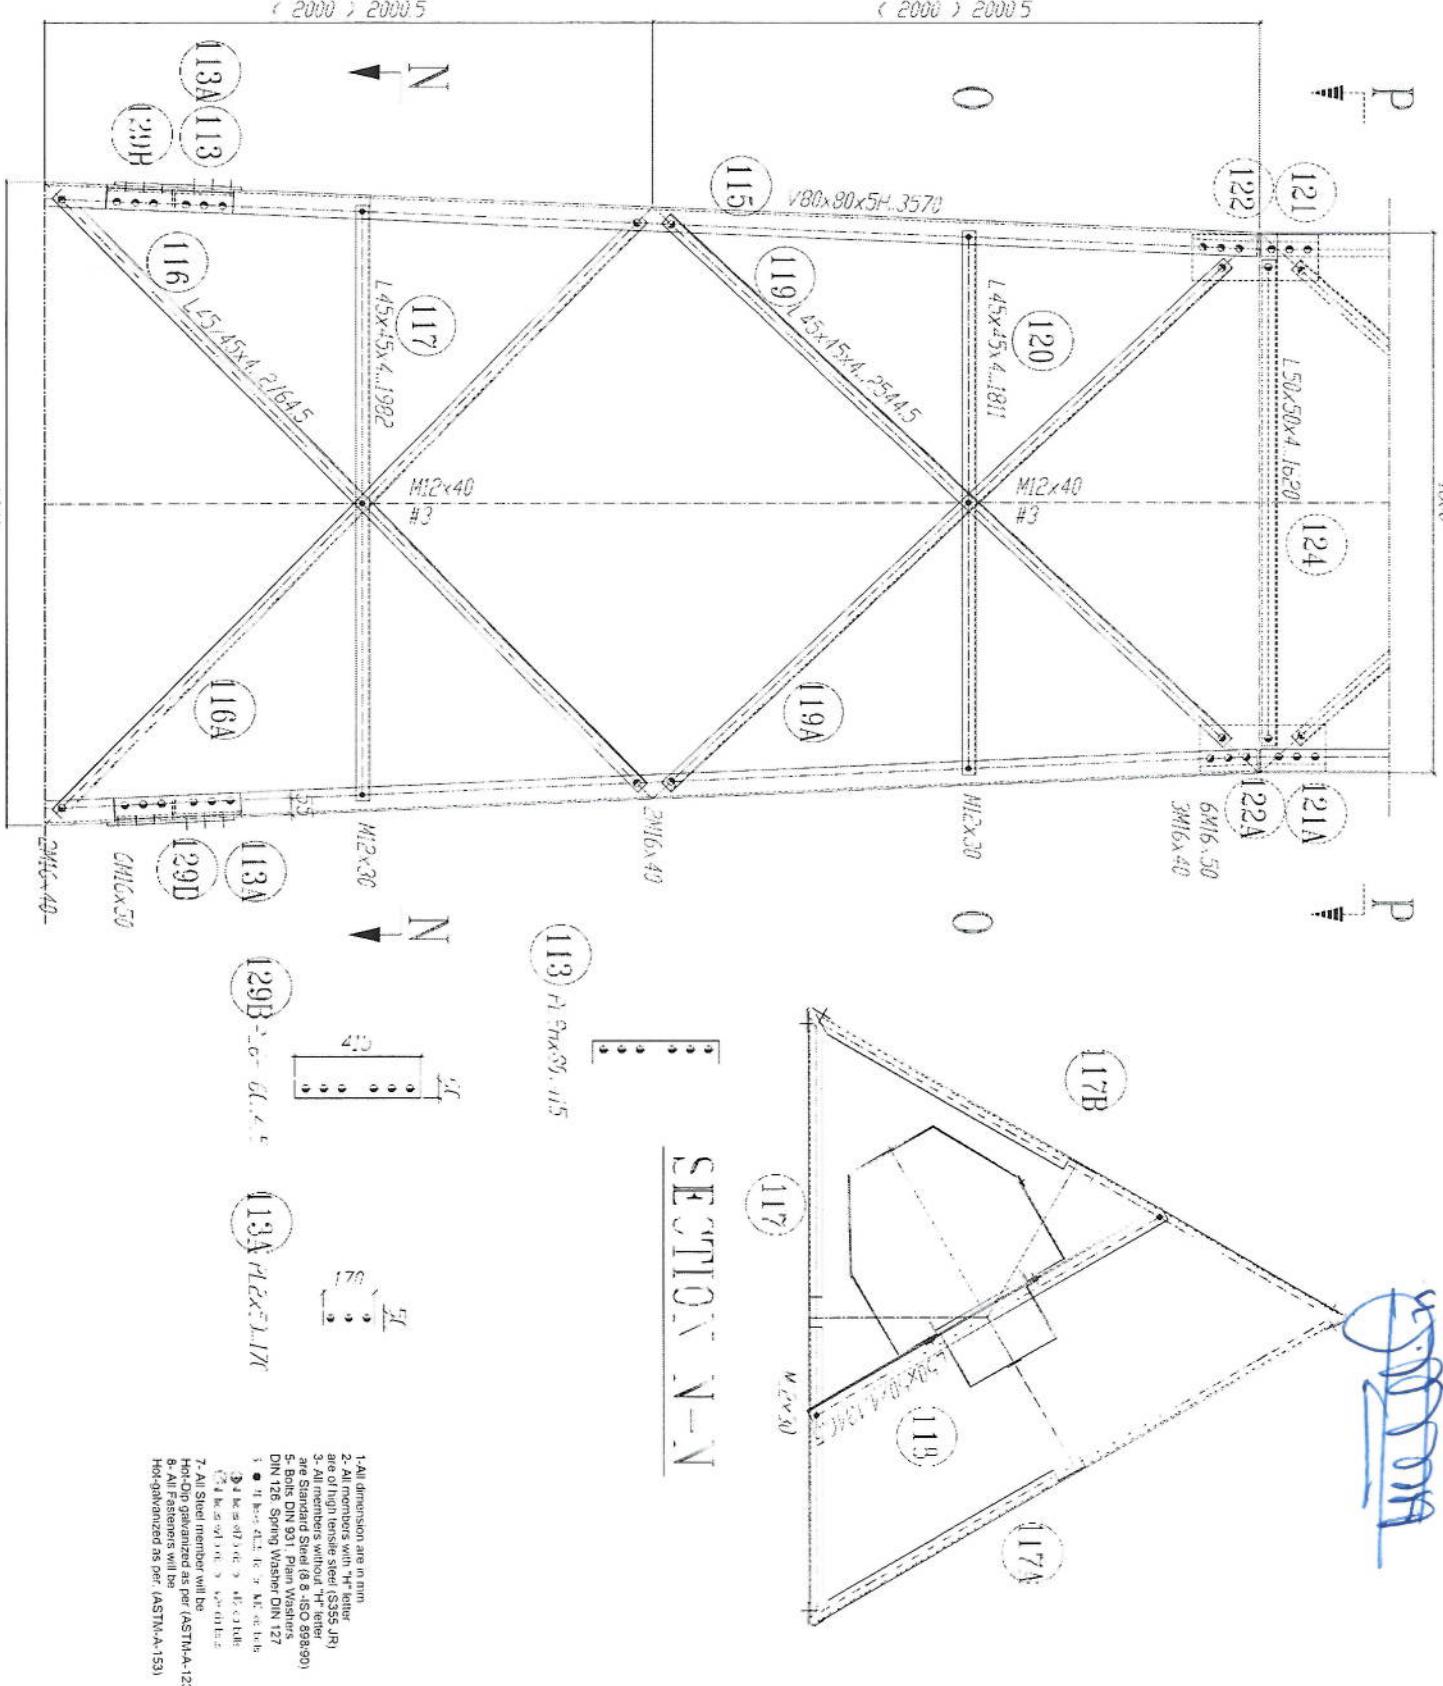


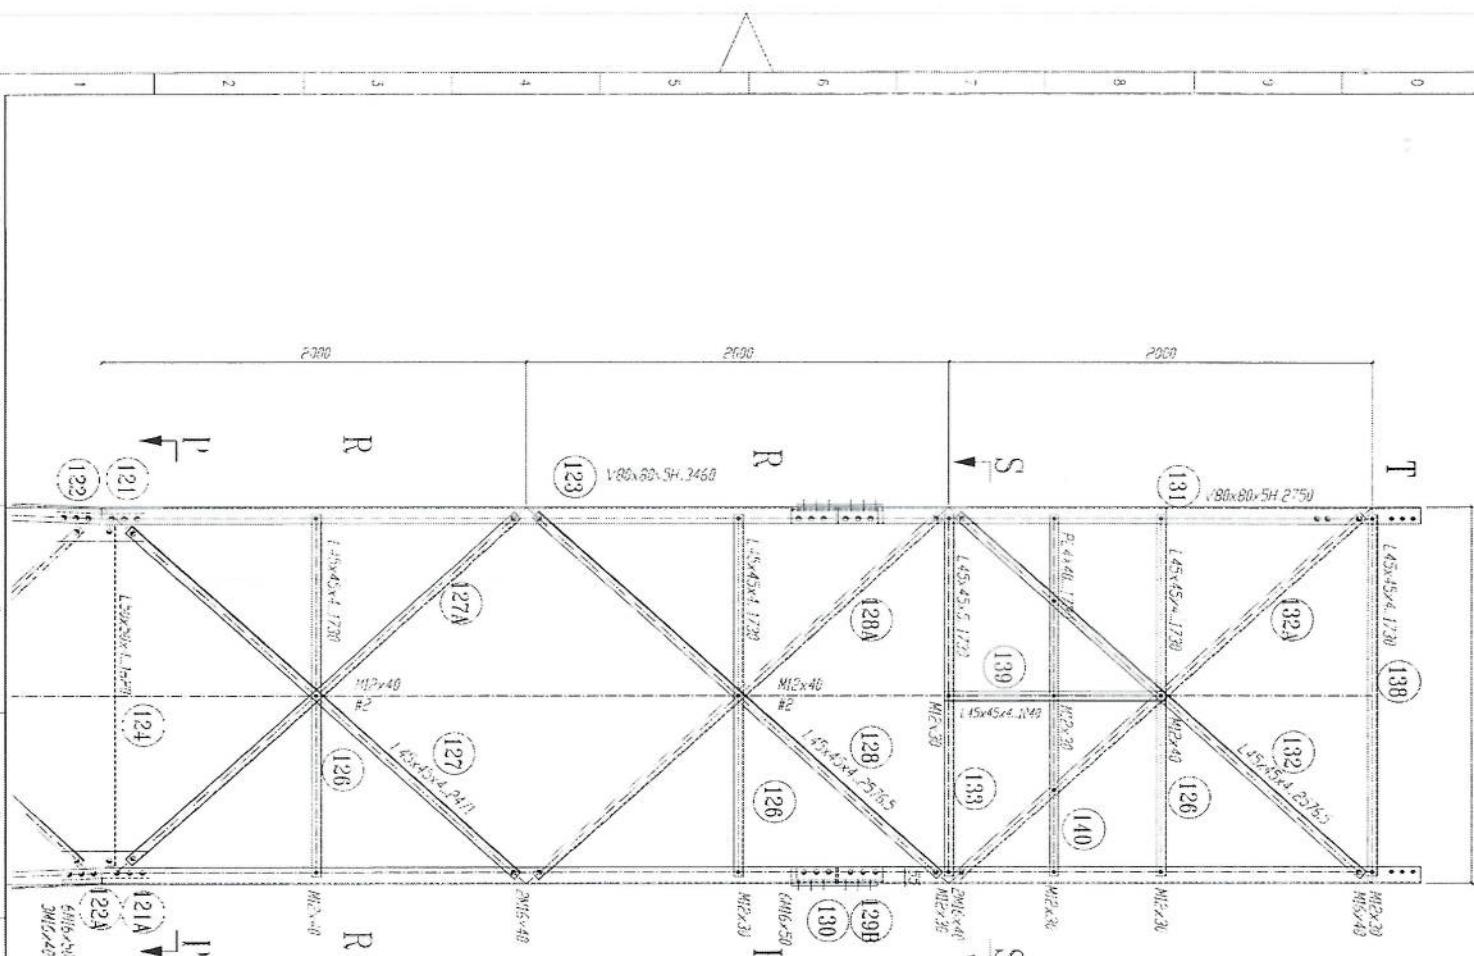


SECTION S-5

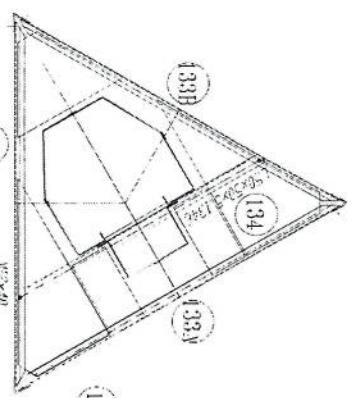

GRATING



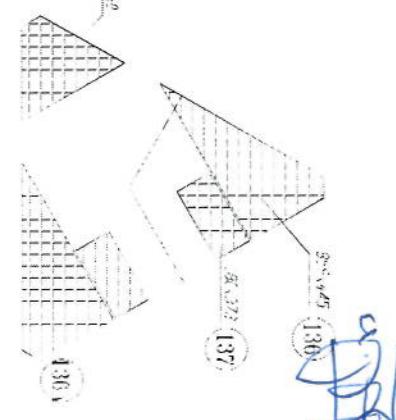


SECTION P-P

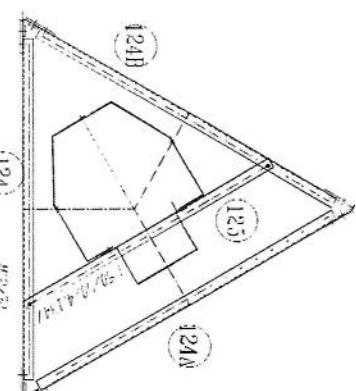

f) • All washers > 1/4 in - 4.5 x 1/4

3- All dimensions are in mm
 f) - All members without "H" letter
 are of high tensile steel (SS555 JR)
 are Standard Steel (B 8 898/90)
 5-Bolts DIN 931, Plain Washers
 DIN 126, Spring Washer DIN 127

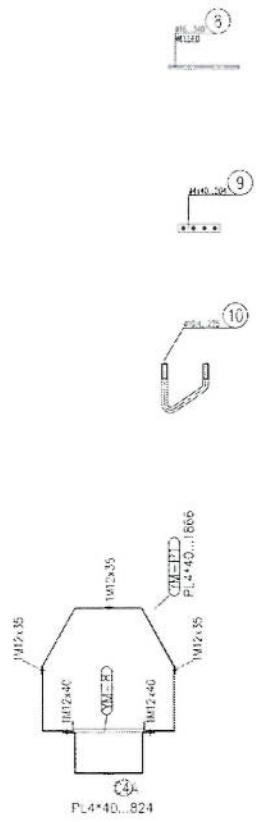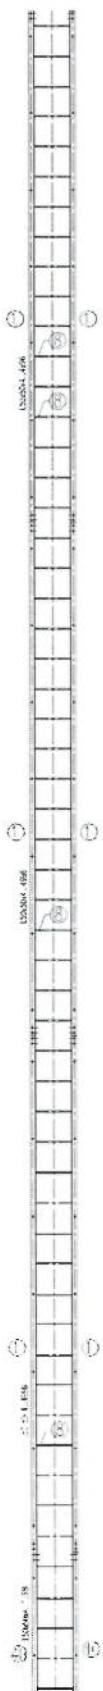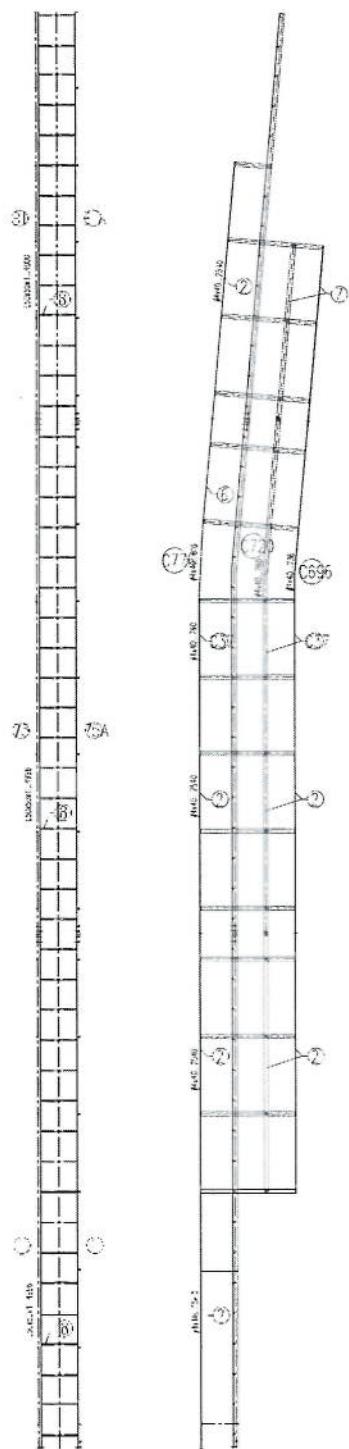

~~Welded~~

1. All dimensions are in mm
2. All I-beams with "H" letter are of high tensile steel (S355 JR)
3. All members without "H" letter are Standard Steel (G 8-40) 98890
4. Bolts DIN 931 Plain Washers
5. Bolts DIN 931 Spring Washers
6. • + 30° F. 1.1. 14. 4. If 4. 33. 5.
7. All Steel member will be Hot-Dip Galvanized as per (ASTM-A-123)
8. All fasteners will be Hot-galvanized as per (ASTM-A-153)